

PLANTA DE DRENAGEM DA COBERTURA ESC. 1/75

UNIVERSIDADE FEDERAL DO AMAPÁ


CURSO DE ARQUITETURA E URBANISMO

TRABALHO DE CONCLUSÃO DE CURSO

Restaurante da Universitário - Projeto de Aproveitamento de Água Pluvial Orientador: Me. Jair José dos Santos Gomes Acadêmica: Gabriela de Souza de Oliveira

Escala: Indicada Data: Abril de 2014 Drenagem - Calhas

PRODUCED BY AN AUTODESK EDUCATIONAL PRODUCT

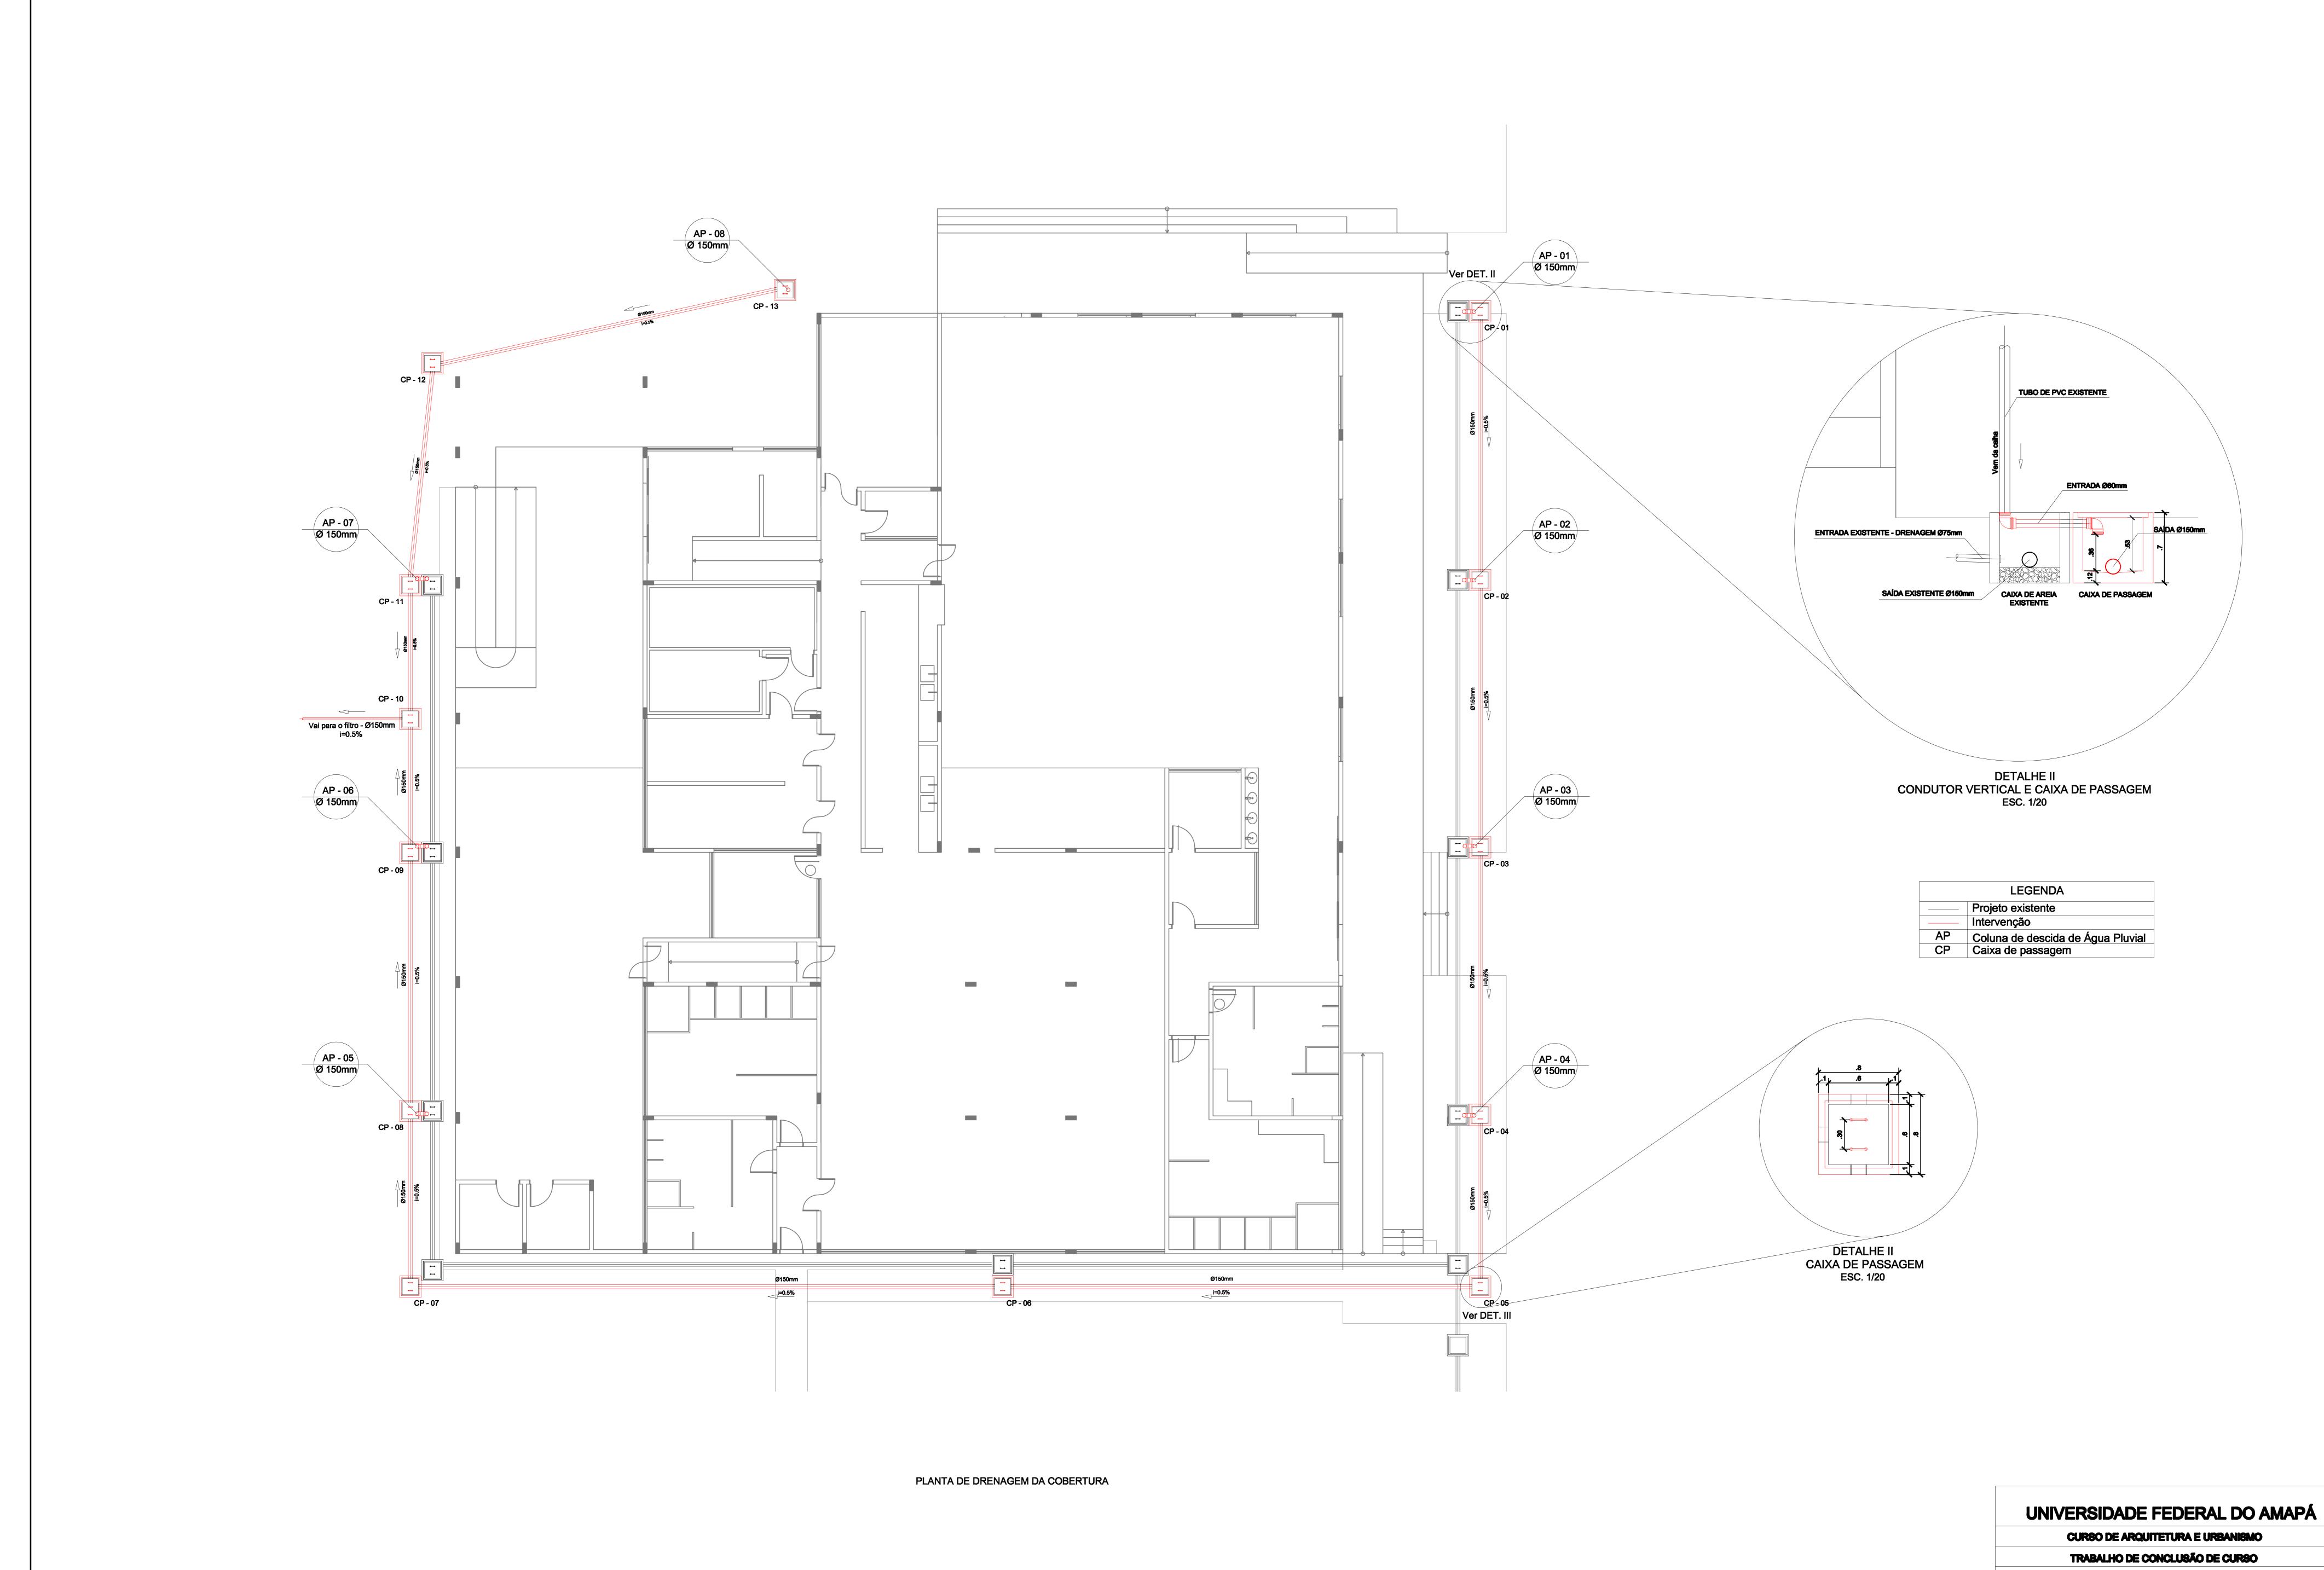


PRODUCED BY AN AUTODESK EDUCATIONAL PRODUCT

Restaurante da Universitário - Projeto de Aproveitamento de Água Pluvial Orientador: Me. Jair José dos Santos Gomes

Acadêmica: Gabriela de Souza de Oliveira

Escala: Indicada Data: Abril de 2014 Drenagem - Calhas

PLANTA BAIXA ESC. 1/75

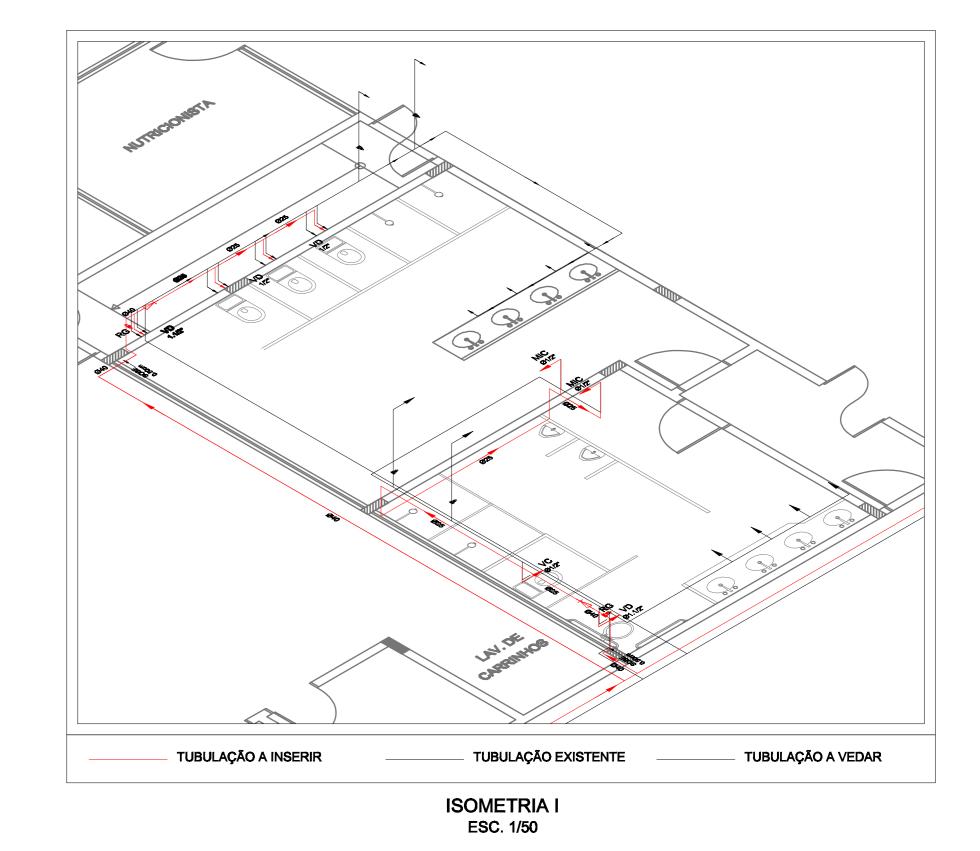



	LEGENDA		
SIGLA	APARELHO	ALTURAS	
CDA	VASO COM CAIXA DE DESCARGA ACOPLADA	0.25m	
СН	CHUVEIRO	2.10m	
CR	CAIXA DE REGISTRO	-	
D	DUCHA HIGIÊNICA	0.25m	
LV	LAVATÓRIO	0.60m	
МІС	MICTÓRIO	1.10m	
ML	MÁQUINA DE LAVAR LOUÇAS	-	
Р	PIA	1.10m	
RG	REGISTRO DE GAVETA	-	
VD	VÁLVULA DE DESCARGA	0.25m	

UNIVERSIDADE FEDERAL DO AMAPÁ

CURSO DE ARQUITETURA E URBANISMO

TRABALHO DE CONCLUSÃO DE CURSO

Restaurante da Universitário - Projeto de Aproveitamento de Água Pluvial Orientador: Me. Jair José dos Santos Gomes Acadêmica: Gabriela de Souza de Oliveira


Escala: Indicada Data: Abril de 2014 Hidráulico


PRODUCED BY AN AUTODESK EDUCATIONAL PRODUCT

TUBULAÇÃO A INSERIR

TUBULAÇÃO EXISTENTE _____


TUBULAÇÃO A VEDAR

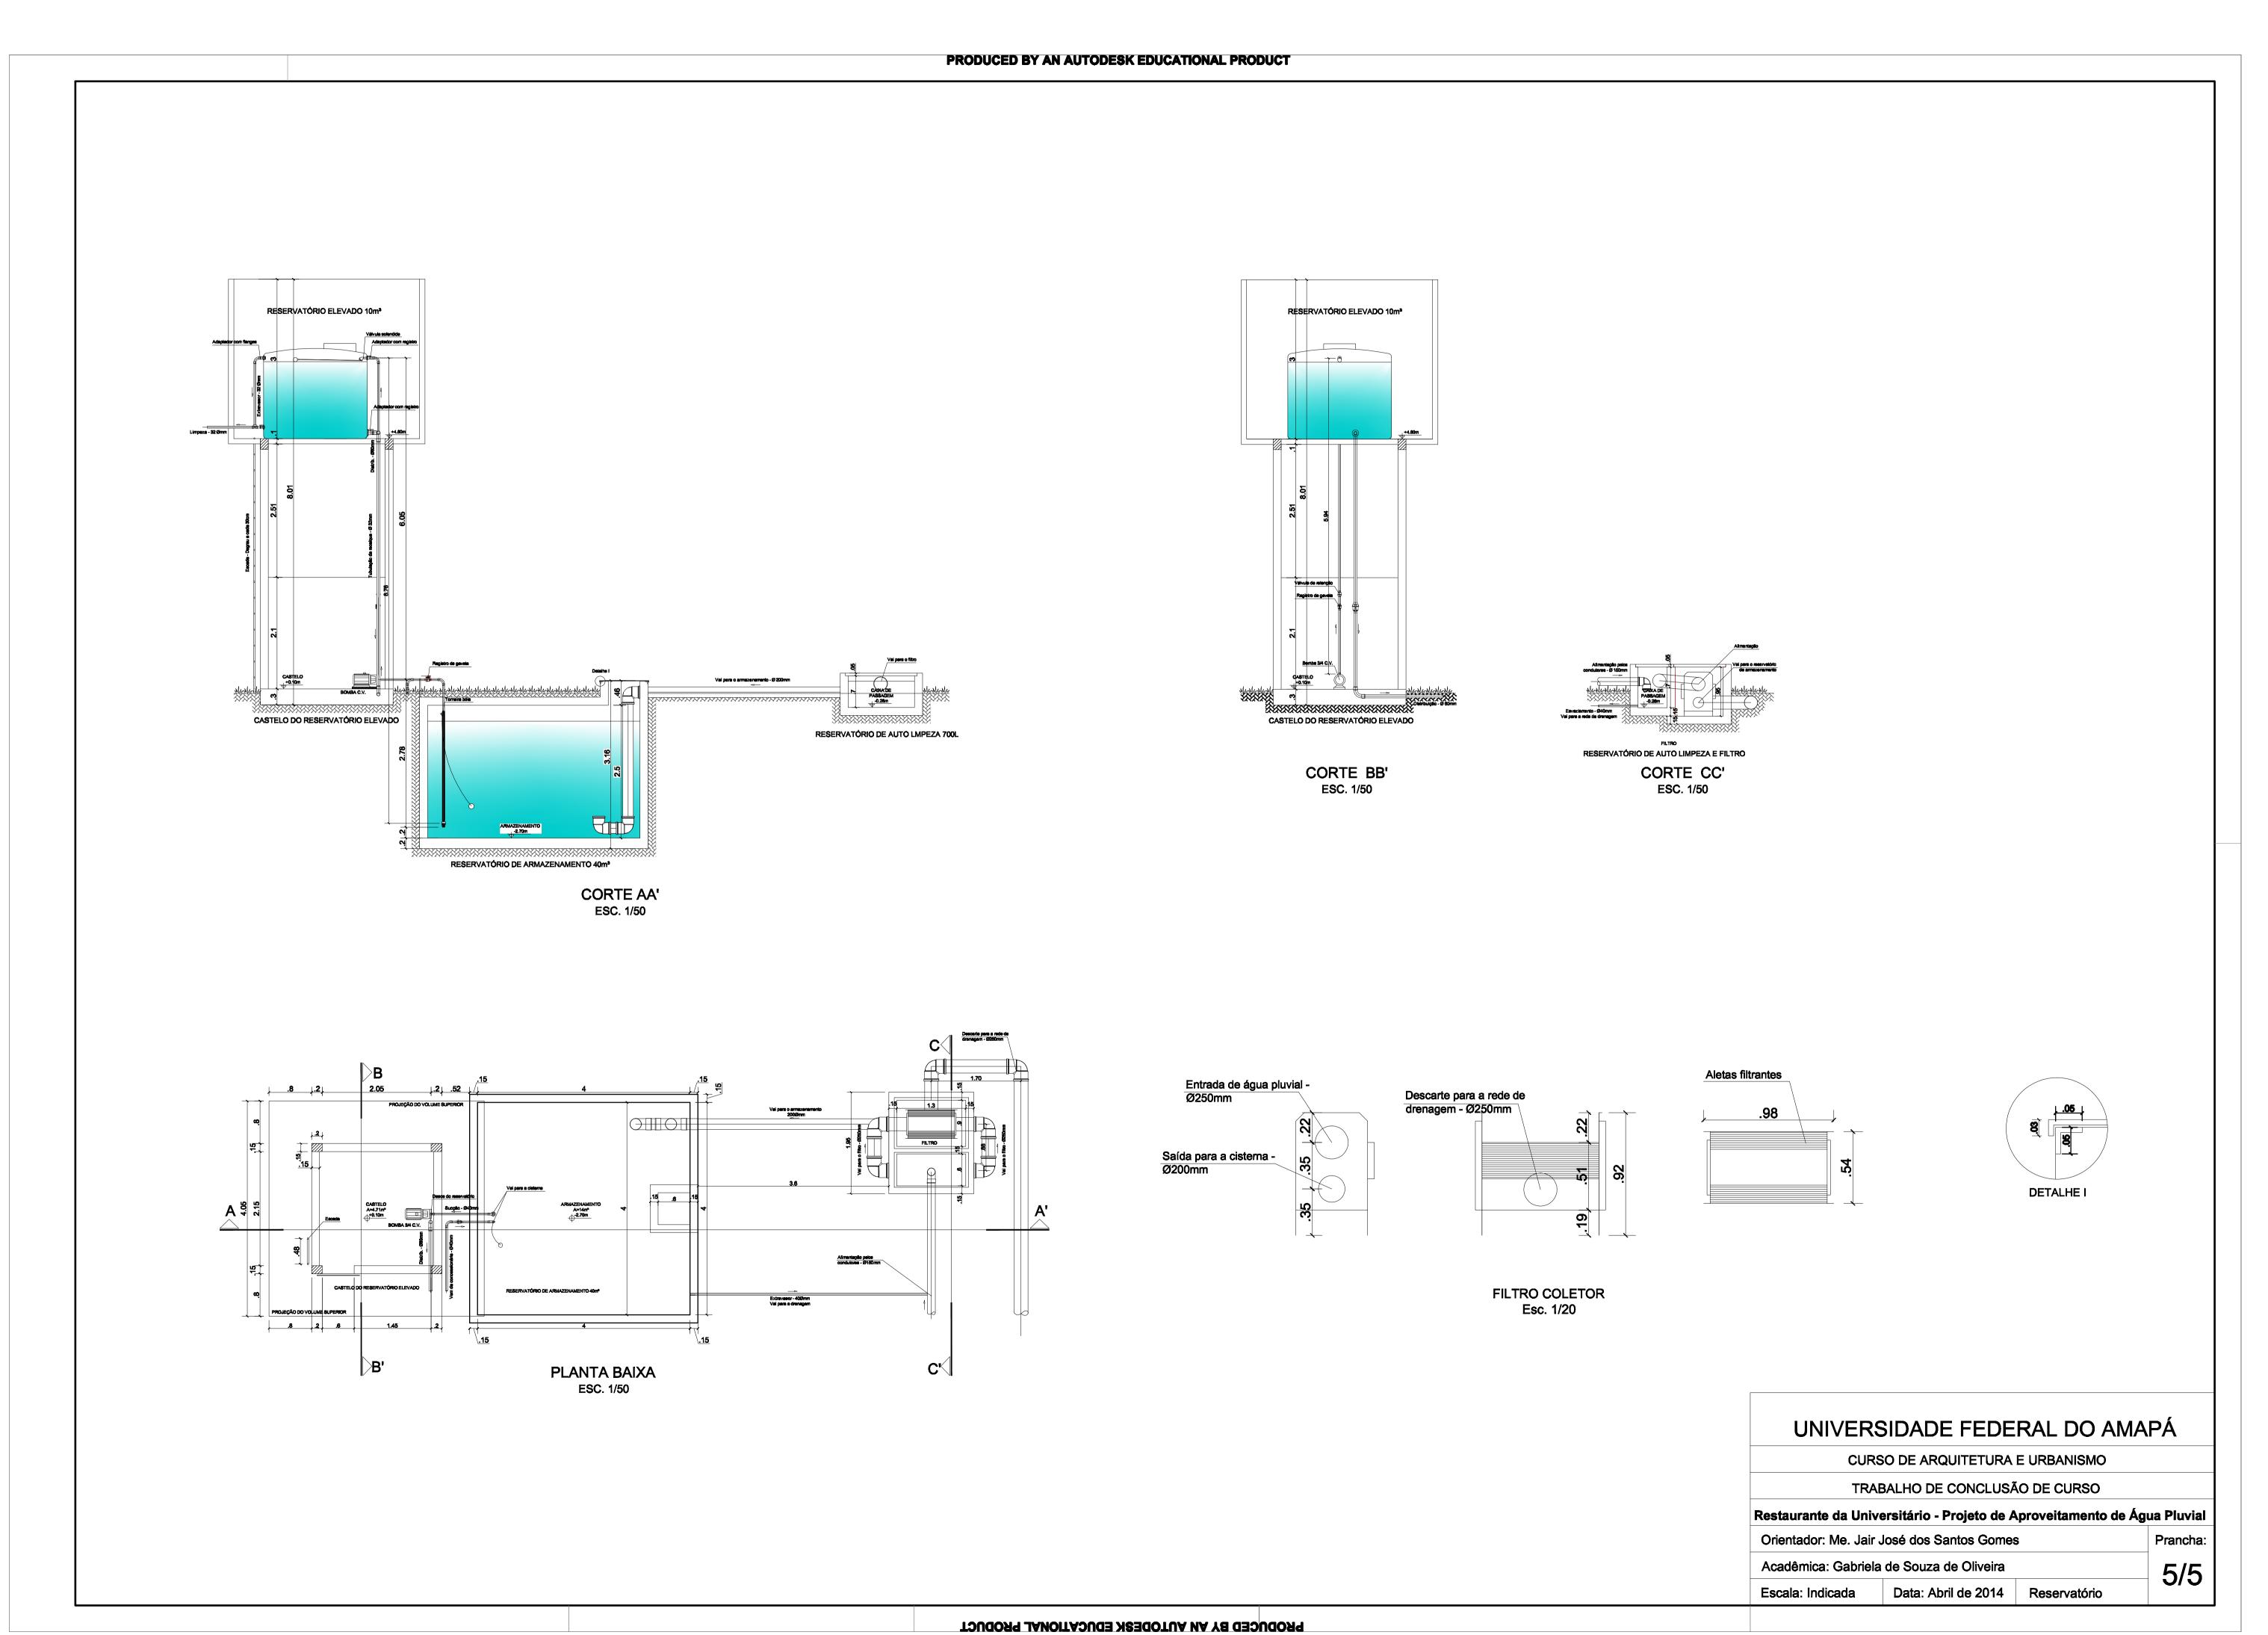

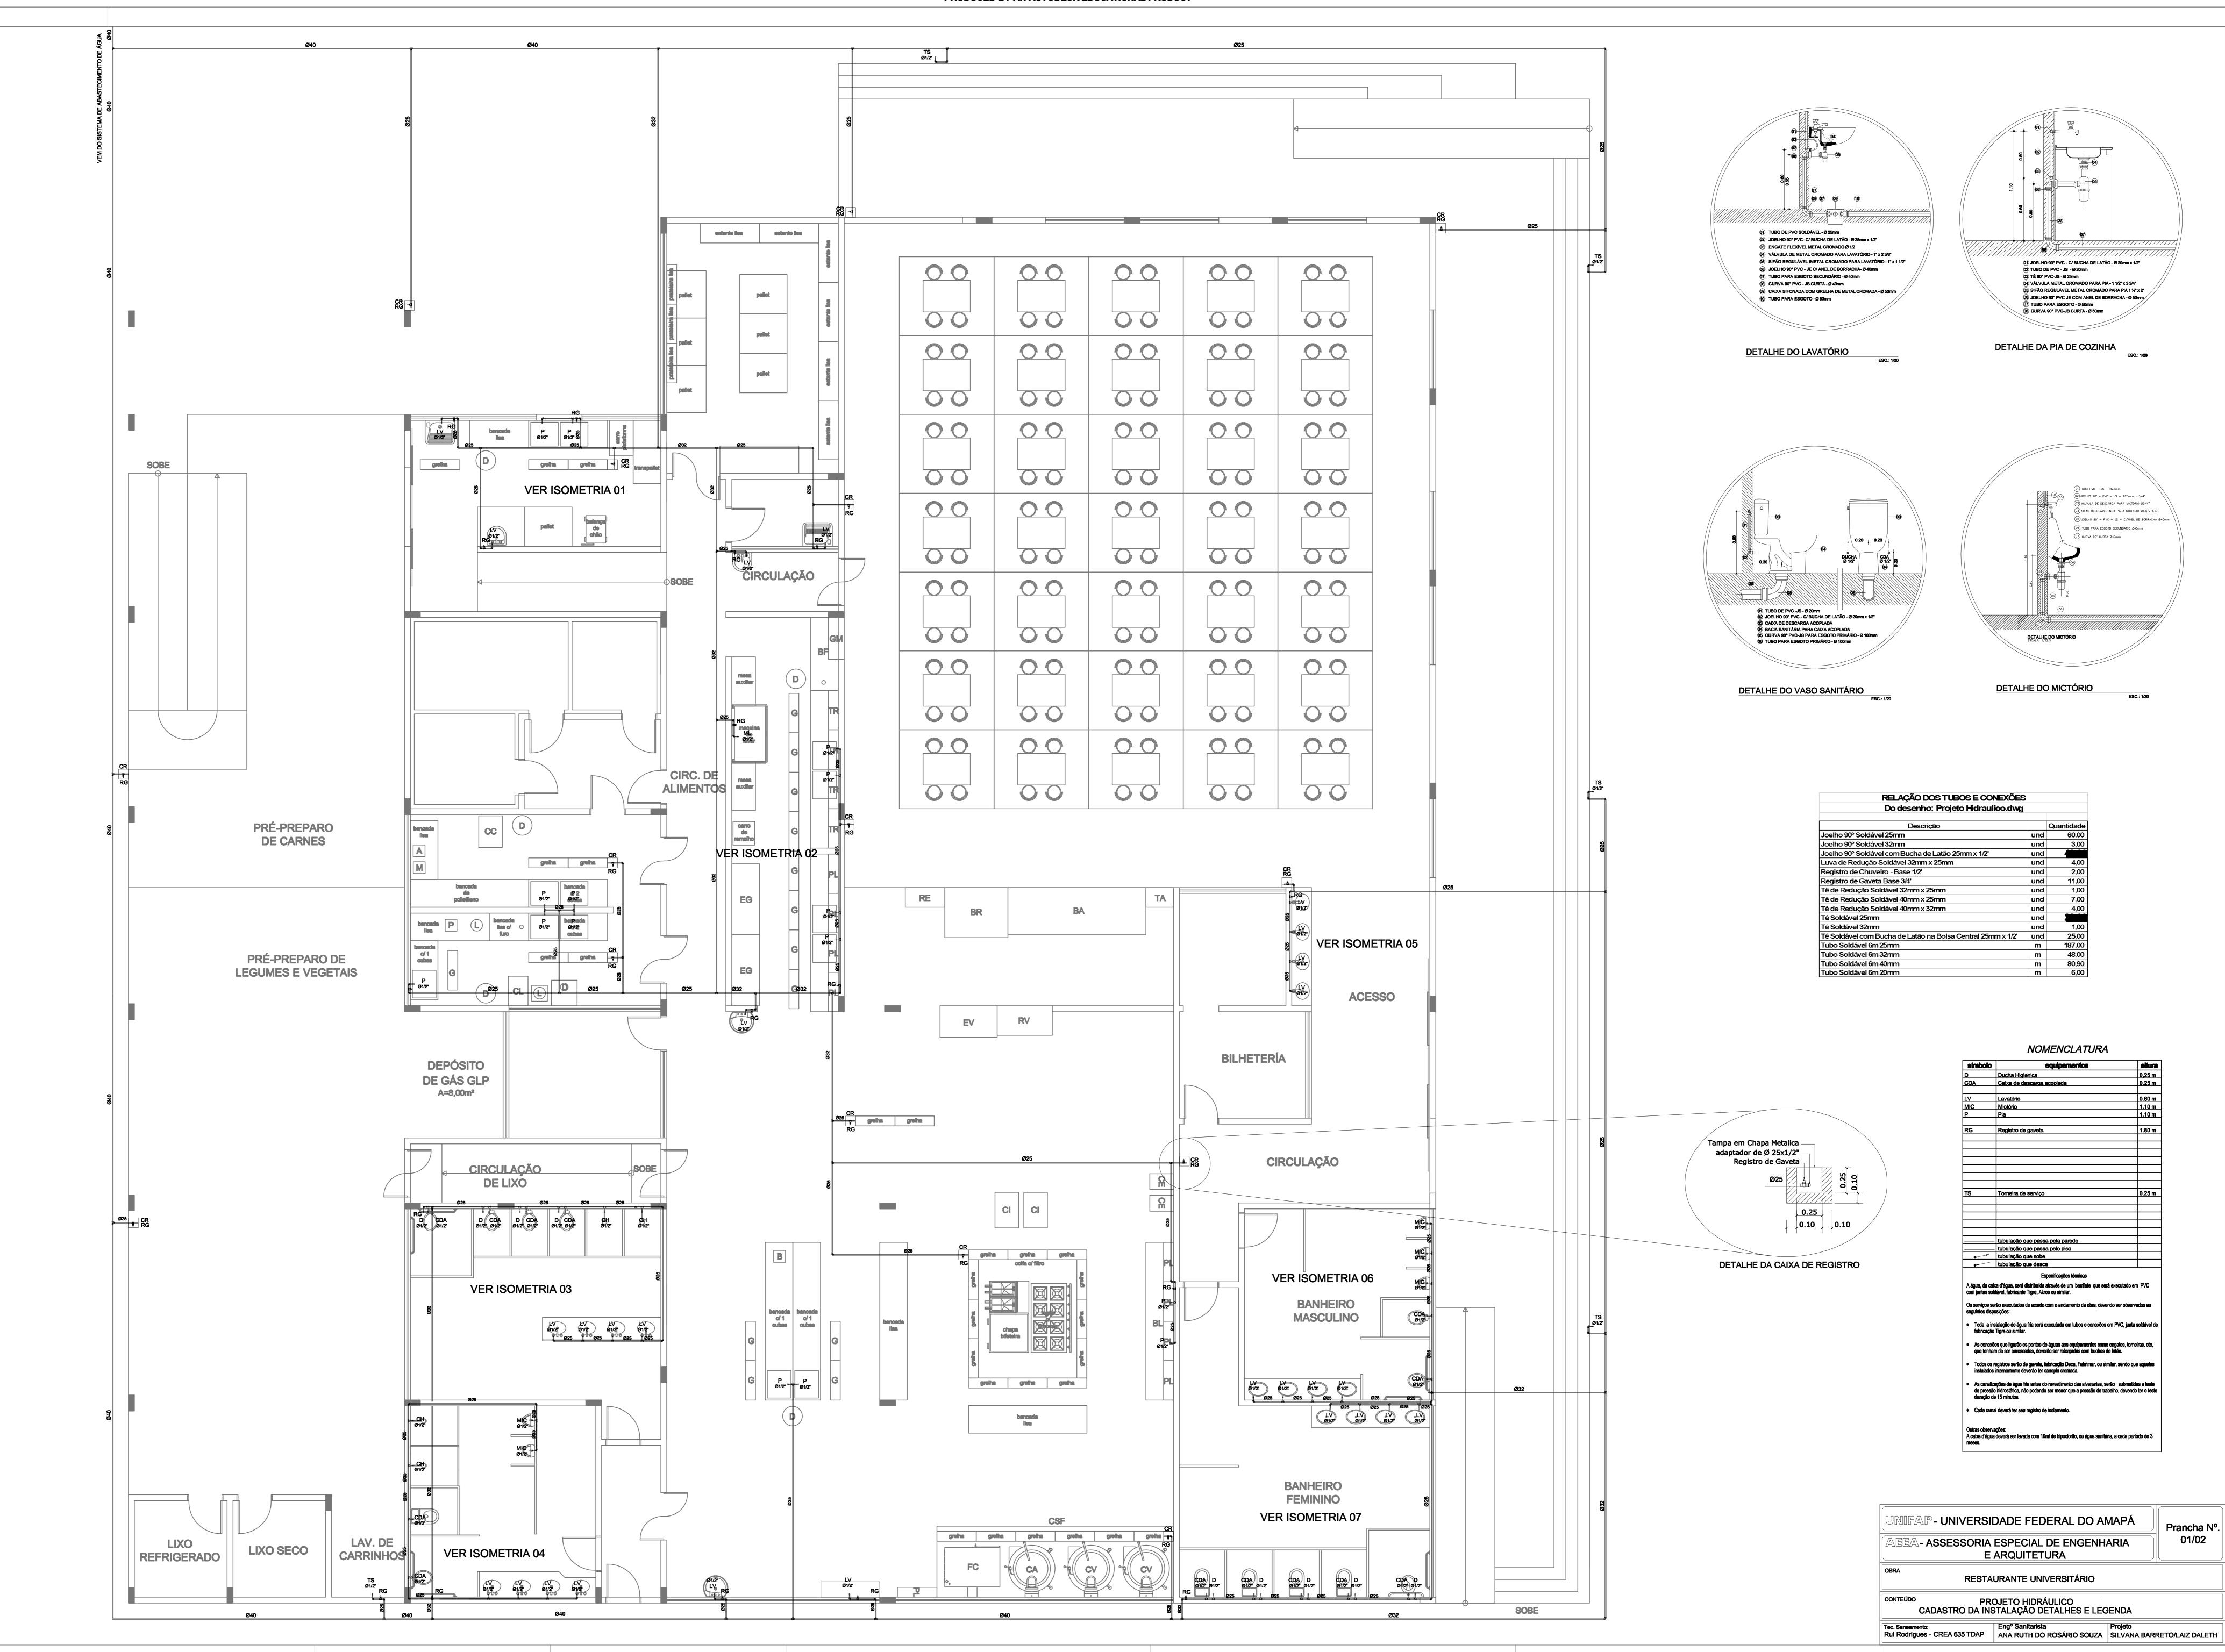


Prancha Nº.


02/02

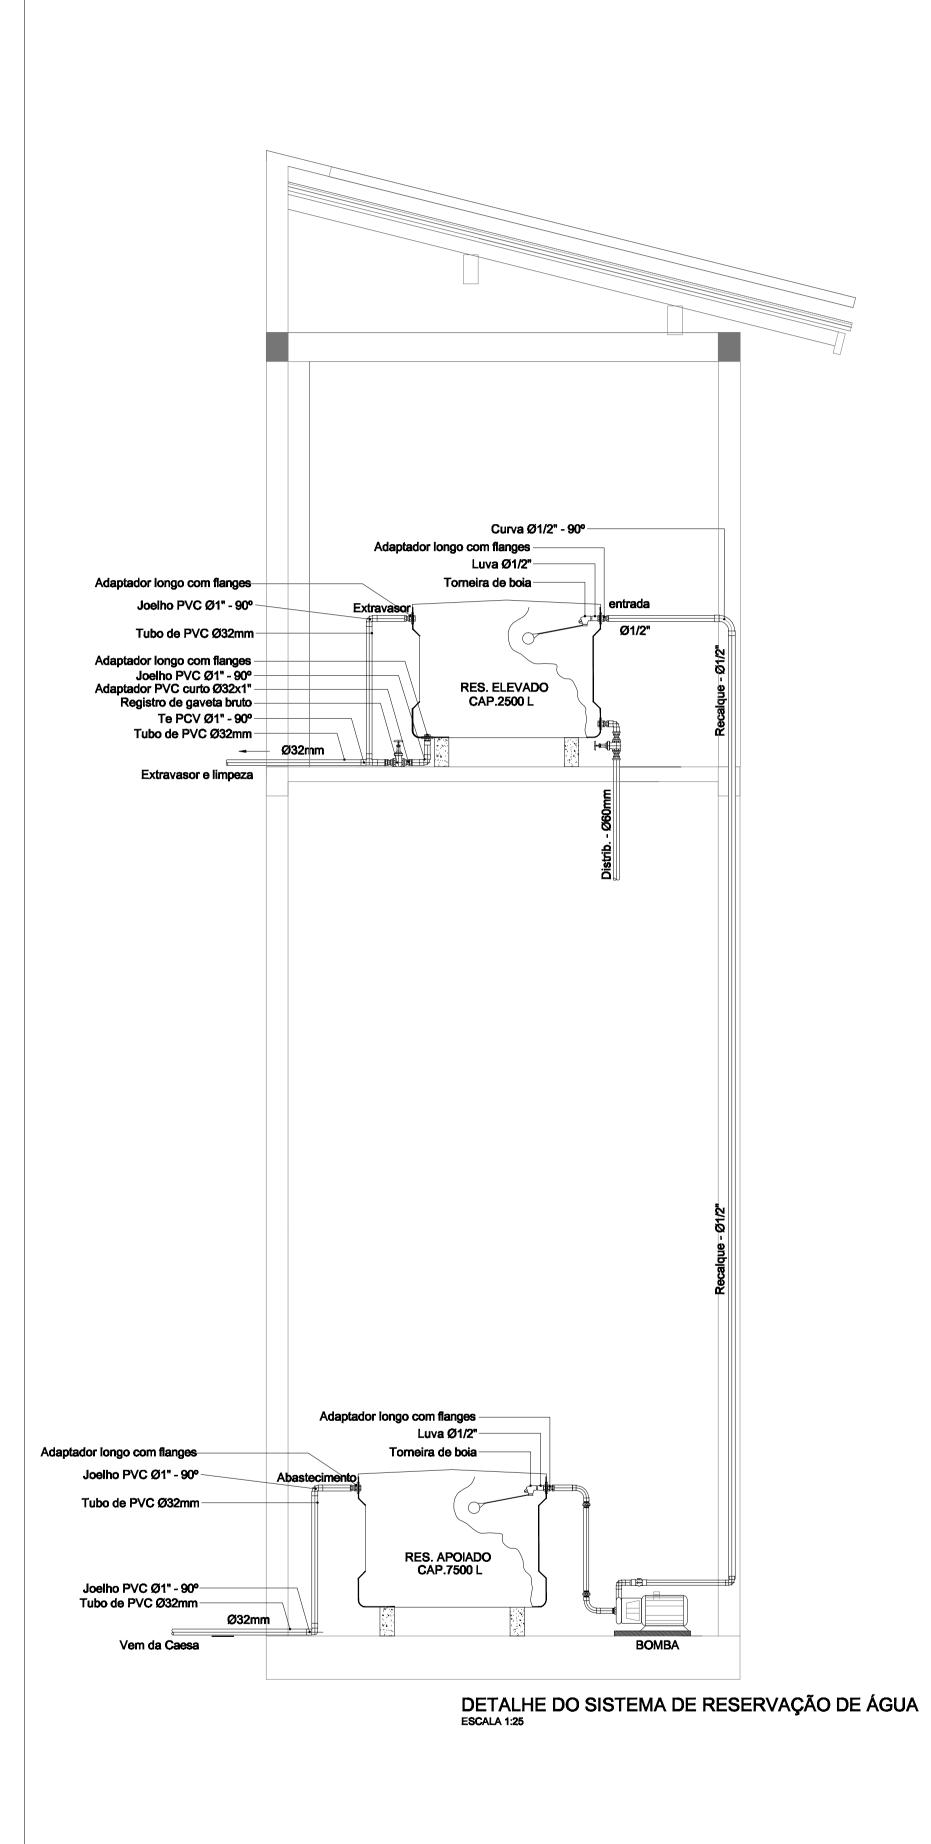


símbolo	equipamentos	altura
)	Ducha Higienica	0,25 m
CDA	Caixa de descarga acoplada	0.25 m
LV	Lavatório	0.60 m
MIC	Mictório	1.10 m
•	Pia I	1.10 m
RG	Registro de gaveta	1.80 m
rs	Torneira de serviço	0.25 m
	tubulação que passa pela parede	_
	tubulação que passa pelo piso	
	tubulação que sobe	
•	tubulação que desce	
com juntas sol	xa d'água, será distribuída através de um barrilete que será executad dável, fabricante Tigre, Akros ou similar. rão executados de acordo com o andamento da obra, devendo ser ob osições:	
fabricação	stalação de água fria será executada em tubos e conexões em PVC, ju ·Tigre ou similar. es que ligarão os pontos de águas aos equipamentos como engates, t	
	es que rigarao os portos de aguas aos equiparmentos como engadas, o m de ser enroscadas, deverão ser reforçadas com buchas de latão.	umenas, eu.,
	registros serão de gaveta, fabricação Deca, Fabrimar, ou similar, sendo internamente deverão ter canopla cromada.	o que aqueles
	пкотнатионно сечетао нег сапорна стотнаска.	
 As canaliz de pressão 	ações de água fria antes do revestimento das alvenarias, serão subm o hidrostática, não podendo ser menor que a pressão de trabalho, deve e 15 minutos.	

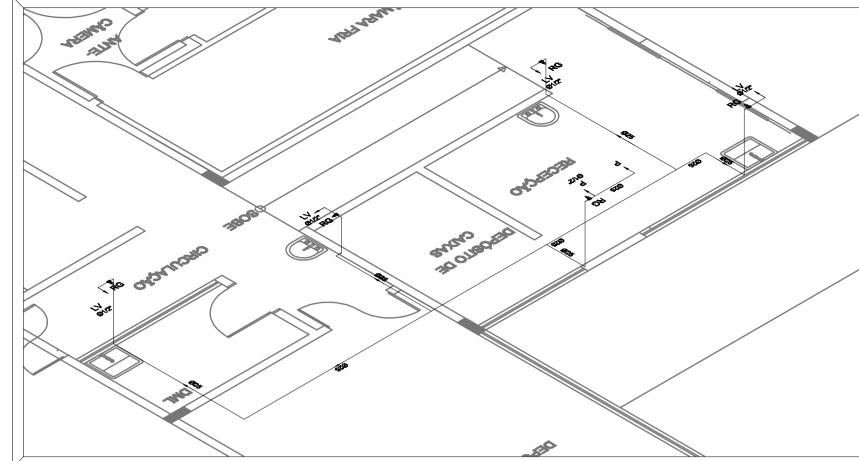


DETALHE ISOMETRICO 01 ESCALA 1:50

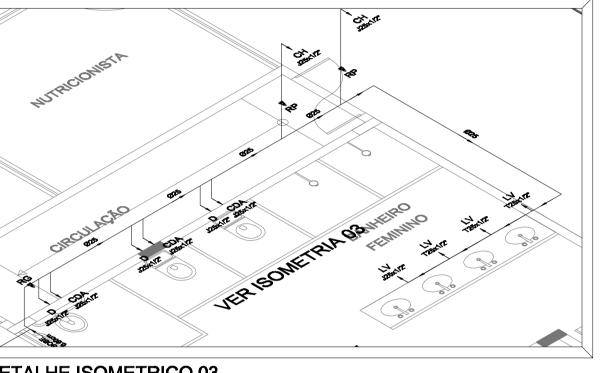


DETALHE ISOMETRICO 03
ESCALA 1:50

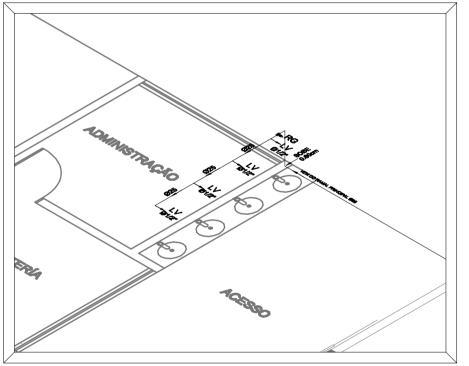


DETALHE ISOMETRICO 05
ESCALA 1:50

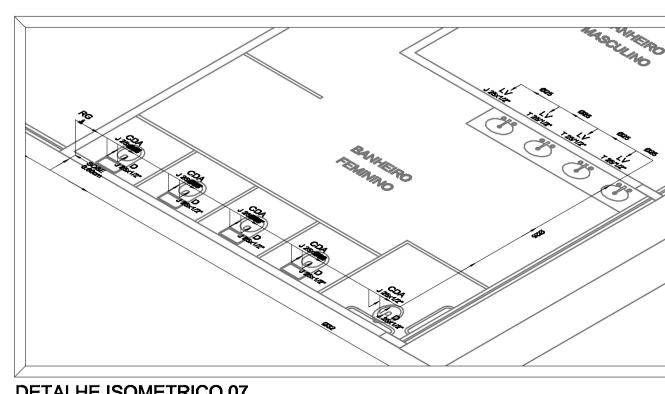


DETALHE ISOMETRICO 07
ESCALA 1:50

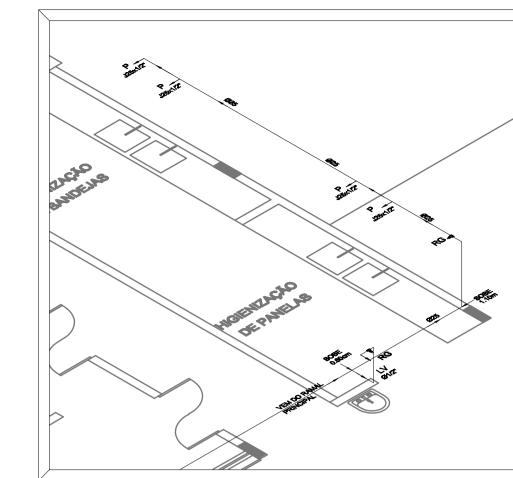

DETALHE ISOMETRICO 02 ESCALA 1:50

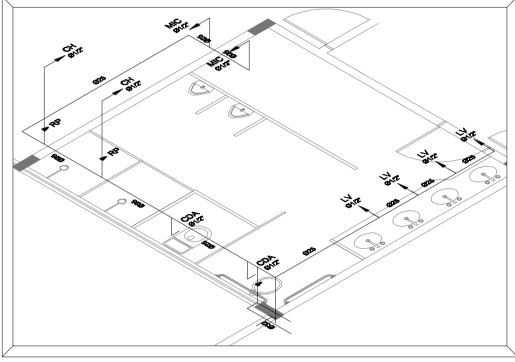

DETALHE ISOMETRICO 04
ESCALA 1:50

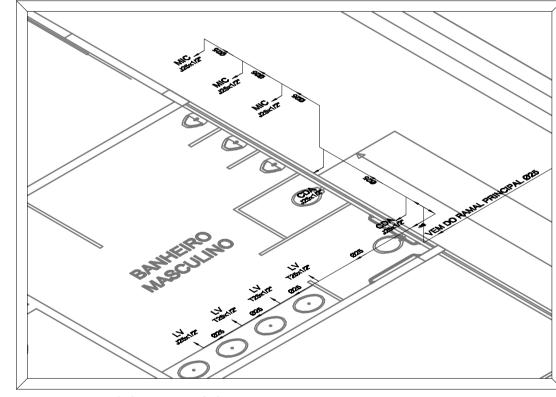

DETALHE ISOMETRICO 06 ESCALA 1:50

UNIFAP - UNIVERSIDADE FEDERAL DO AMAPÁ AEEA - ASSESSORIA ESPECIAL DE ENGENHARIA E ARQUITETURA

RESTAURANTE UNIVERSITÁRIO

PROJETO HIDRÁULICO ISOMETRIAS, DETALHES E LEGENDA Tec. Saneamento:
Rui Rodrigues - CREA 635 TDAP
Engº Sanitarista
ANA RUTH DO ROSÁRIO SOUZA
SILVANA BARRETO/LAIZ DALETH

i = 1%

FILTRO ANAERÓBIO VER DETALHE NA PRANCHA 02

PRODUCED BY AN AUTODESK EDUCATIONAL PRODUCT

SUMIDOURO VER DETALHE NA PRANCHA 02

PRODUCED BY AN AUTODESK EDUCATIONAL PRODUCT

ectanto llea

T=0,0 F=-50 VER DETALHE NA PRANCHA 02

> TANQUE SÉPTICO VER DETALHE NA PRANCHA 02

SOBE

) BY AN AUTODESK EDUCATIONAL PRODUC

(1) TUBO DE PVC SOLDÁVEL - Ø 25mm

02 JOELHO 90° PVC- C/ BUCHA DE LATÃO - Ø 25mm x 1/2° 03 ENGATE FLEXÍVEL METAL CROMADO Ø 1/2

08 JOELHO 90° PVC - JE C/ ANEL DE BORRACHA- Ø 40mm

(7) TUBO PARA ESGOTO SECUNDÁRIO - Ø 40mm

08 CURVA 90° PVC - JS CURTA - Ø 40mm

10 TUBO PARA ESGOTO - Ø 50mm

VÁLVULA DE METAL CROMADO PARA LAVATÓRIO - 1" x 2 3/8"
 SIFÃO REGULÁVEL IMETAL CROMADO PARA LAVATÓRIO - 1" x 1 1/2"

(9) CAIXA SIFONADA COM GRELHA DE METAL CROMADA - Ø 50mm

01) JOELHO 90° PVC - C/ BUCHA DE LATÃO - Ø 20mm x 1/2°

VÁLVULA METAL CROMADO PARA PIA - 1 1/2" x 3 3/4"

(B) SIFÃO REGULÁVEL METAL CROMADO PARA PIA 1 1/3° x 2° (B) JOELHO 90° PVC JE COM ANEL DE BORRACHA - Ø 50mm/

02 TUBO DE PVC - JS - Ø 20mm

107 TUBO PARA ESGOTO - Ø 50mm 08 CURVA 90° PVC-JS CURTA - Ø 50mm

03) TÉ 90° PVC-JS - Ø 25mm

MIFAP- UNIVERSIDADE FEDERAL DO AMAPÁ

ASSESSORIA ESPECIAL DE ENGENHARIA

E ARQUITETURA

RESTAURANTE UNIVERSITÁRIO

PROJETO DE ESGOTO SANITÁRIO CADASTRO DA INSTALAÇÕES DETALHES E LEGENDA

Tec. Saneamento:
Rui Rodrigues - CREA 635 TDAP
Engº Sanitarista
ANA RUTH DO ROSÁRIO SOUZA
Projeto
SILVANA BARRETO/LAIZ DALETH

Prancha Nº.

